

DOCUMENTAZIONE FOTOGRAFICA POSIZIONAMENTO SONDAGGIO

SONDAGGIO:


S1

PROGETTO: ADEGUAMENTO SISMICO, STRUTTURALE, IMPIANTISTICO ED ANTINCENDIO, DELLA SCUOLA MEDIA "G. PAPINI"

PAG. 3/5





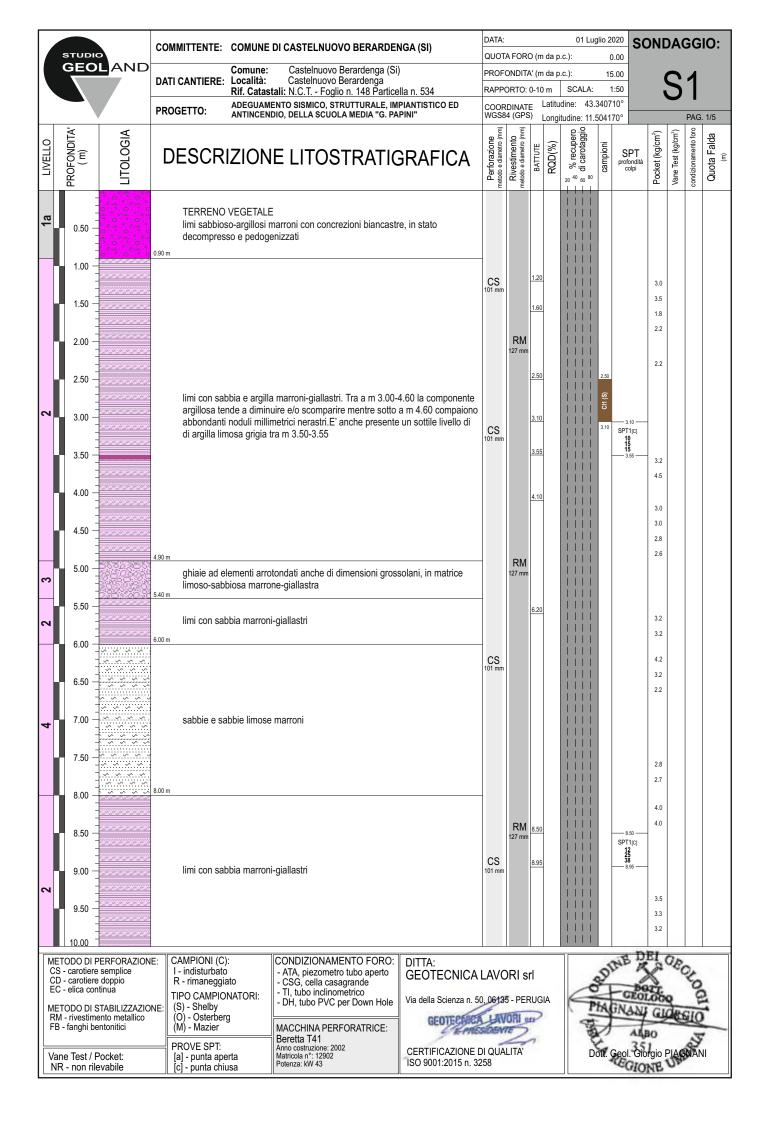

STUDIO		<u> </u>	COMMITTENTE: COMUNE DI CASTELNUOVO BERARDENGA (SI)		DATA: 01 Luglio 2020 QUOTA FORO (m da p.c.): 0.00										O :		
GEOLAND			Comune: Castelnuovo Berardenga (Si) DATI CANTIERE: Località: Castelnuovo Berardenga Rif. Catastali: N.C.T Foglio n. 148 Particella n. 534 ADEGUAMENTO SISMICO, STRUTTURALE, IMPIANTISTICO ED			PROFONDITA' (m da p.c.): 15.00 RAPPORTO: 10-15 m SCALA: 1:50											
						COORDINATE WGS84 (GPS) Longitudine: 43.340710° Longitudine: 11.504170° PAG									PAG. :	2/5	
LIVELLO	PROFONDITA' (m)	LITOLOGIA	DESCRIZION	IE LITOSTRATIO	GRAFICA	Perforazione metodo e diametro (mm)	Rivestimento metodo e diametro (mm)	ВАТТОТЕ	RQD(%)	e % recupero	campioni	SPT profondità colpi	Pocket (kg/cm²)	Vane Test (kg/cm²)	condizionamento foro	Quota Falda (m da p.c.)	
2	11.50		limi con sabbia e argilla marroni-giallastri; tra m 10.20-10.50 è presente un livello più marcatamente argilloso, mentre sotto am 11.75 la colorazione diventa grigio-marrone					10.5					3.0 2.8 3.0 3.5 2.8 2.8 2.7 2.8				
3	12.50 —		ghiaie ad elementi arro sabbiosa marrone-gial	CS 101 mm	RM 127 mm	12.5			-	12.50 SPT3[C] 30 33 R -12.89	2.7						
4	13.50 —		sabbie e sabbie limose grigio-marroni; la colorazione diventa esclusivamente marrone sotto a m 14.00					14.0					4.0 3.7 2.7				
2	14.50		limi sabbiosi marroni; è presente un sottile livello di argille limose grigie tra m 14.75-14.80										2.2				
3	15.00		ghiale ad elementi arro sabbiosa marrone-gial	otondati anche di dimensioni gros lastra	solani, in matrice			15.0									
	15.50																
	16.00 — - - 16.50 —																
	17.00																
	17.50																
	18.00																
	18.50																
	19.00 — ——————————————————————————————————							10.00									
METODO DI PERFORAZION CS - carotiere semplice CD - carotiere doppio EC - elica continua METODO DI STABILIZZAZIO RM - rivestimento metallico FB - fanghi bentonitici Vane Test / Pocket: NR - non rilevabile			CAMPIONI (C): I - indisturbato R - rimaneggiato TIPO CAMPIONATORI: (S) - Shelby (O) - Osterberg (M) - Mazier PROVE SPT: [a] - punta aperta [c] - punta chiusa CONDIZIONAMENTO FORO: - ATA, piezometro tubo aperto - CSG, cella casagrande - TI, tubo inclinometrico - DH, tubo PVC per Down Hole MACCHINA PERFORATRICE: Beretta T41 Anno costruzione: 2002 Matricola n°: 12902 Potenza: kW 43 CONDIZIONAMENTO FORO: ATA, piezometro tubo aperto - CSG, cella casagrande - TI, tubo inclinometrico - DH, tubo PVC per Down Hole CERTIFICAZIONE II ISO 9001:2015 n. 32			0, 06135 - PERUGIA DI QUALITA'				DEL OROS DE COMPANI CIONE PIAGNANI CIONE							



DOCUMENTAZIONE FOTOGRAFICA CASSETTE CATALOGATRICI

SONDAGGIO:

S1

PAG. 4/5

PROGETTO: ADEGUAMENTO SISMICO, STRUTTURALE, IMPIANTISTICO ED ANTINCENDIO, DELLA SCUOLA MEDIA "G. PAPINI"







DOCUMENTAZIONE FOTOGRAFICA CASSETTE CATALOGATRICI

SONDAGGIO:

S1

PAG. 5/5

PROGETTO: ADEGUAMENTO SISMICO, STRUTTURALE, IMPIANTISTICO ED ANTINCENDIO, DELLA SCUOLA MEDIA "G. PAPINI"

